南相馬市~工事等設計書~

起工月		令和7年	F10月				路台帳整備路線 面図作成			
契約番号		20250	00809			平	面図ベクター補	証	L=0.32km	
路線名	下太日	日工業団地	3号線外12	2路線	エ	道	差点補正 路台帳システム			
工事等名	等名		事概要	0				0		
工事等場所	南相馬市	原町区	下太田	地内外						
総工事費					仕様概要	業 こ	設計図書、仕株 務委託仕様書は と。 詳細は監督員の	およひ	特記仕様	
	工		<u> </u>	費	総	<u> </u>	括	表	ı	
費	目	金	額	工事	価材	各	消費税相当	額	摘	要
本工事	事費									
附帯工	事費									
測量及び	試験費									
用地費及び	び補償費									
機械器	具費									
	費									
工事杂	推費									
工事										
事務	:費									
事業	費									

最低制限価格の設定(算定)について

道路台帳整備業務委託

今回の入札において、最低制限価格を下記の計算式に基づき設定しております。 ※該当工事(業務委託)には■の表示をしております。

工事関連業務委託に伴う最低限必要な費用=P(最低制限価格)

※下記の業種における設定範囲内で算出(1千円未満の端数は切り捨てる)した額に、消費税額を加算した額を最低制限価格(P)とする。ただし、上記の設定範囲を上回った(下回った)場合には、それぞれ設定範囲の上限(下限)値とする。

※「直接人件費」、「直接経費」、「諸経費」、「その他原価」、「一般管理費等」及び「技術料等経費」 等、各経費項目によらない業務については、各設定範囲内で適宜の割合とする。

※ 業務を一括発注する場合(例えば、測量設計業務委託など)は、それぞれの算定式により算出された額の合計額とする。

■ 測量業務

設定範囲	予定価格(入札書比較価格)の60%~82%
算定式	直接測量費+(諸経費×50%)

[※]諸経費=間接測量費+一般管理費等

□ 土木及び建築関係コンサルタント業務

設定範囲	予定価格(入札書比較価格)の60%~80%
	【土木設計】
算 定 式	直接経費+(その他原価×90%)+(一般管理費等×50%)
异化八	【建築設計】
	直接人件費+(諸経費×60%)+(技術料等経費×60%)+特別経費

□ 地質調査業務

設定範囲	予定価格(入札書比較価格)の2/3~85%
算定式	直接調査費+(間接調査費×90%)+(解析等調査費×80%)+(諸経費+その他原価+ 一般管理費等)×50%


補償関係コンサルタント業務


設定範囲	予定価格(入札書比較価格)の60%~81%
算定式	直接人件費+直接経費+(その他原価×90%)+(一般管理費等×50%)


」 その他の業務委託等


設定範囲 予定価格(入村	札書比較価格)の60%~80%で適宜の割合
--------------	-----------------------


下太田工業団地

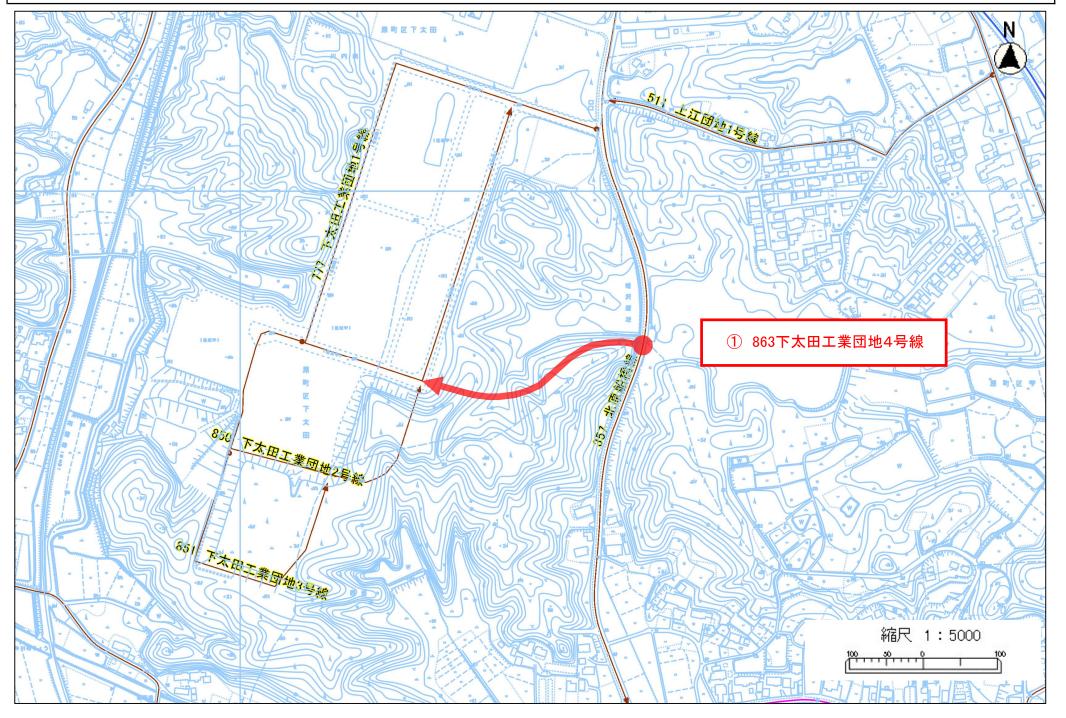


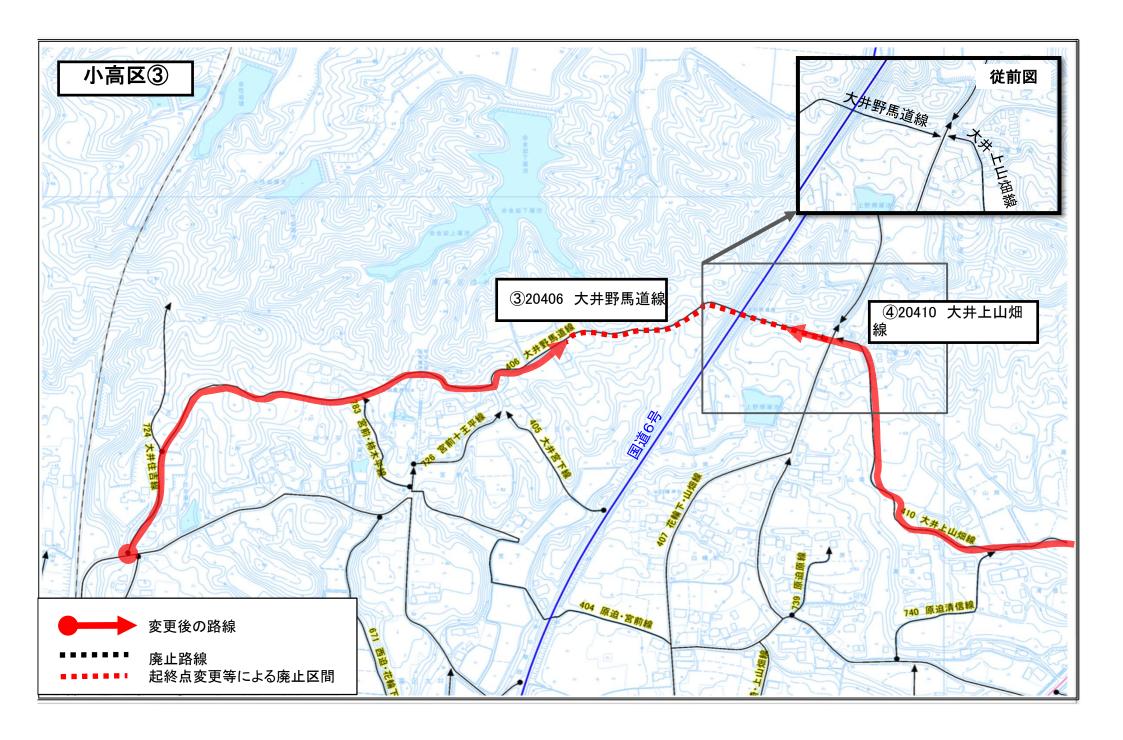


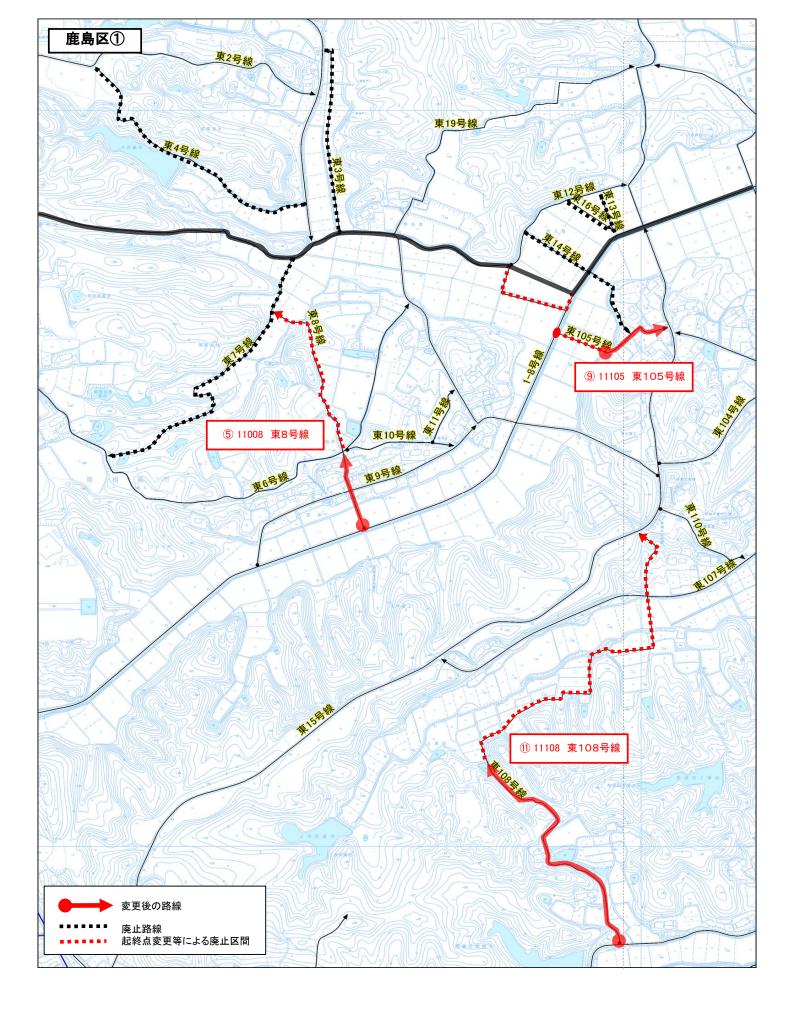


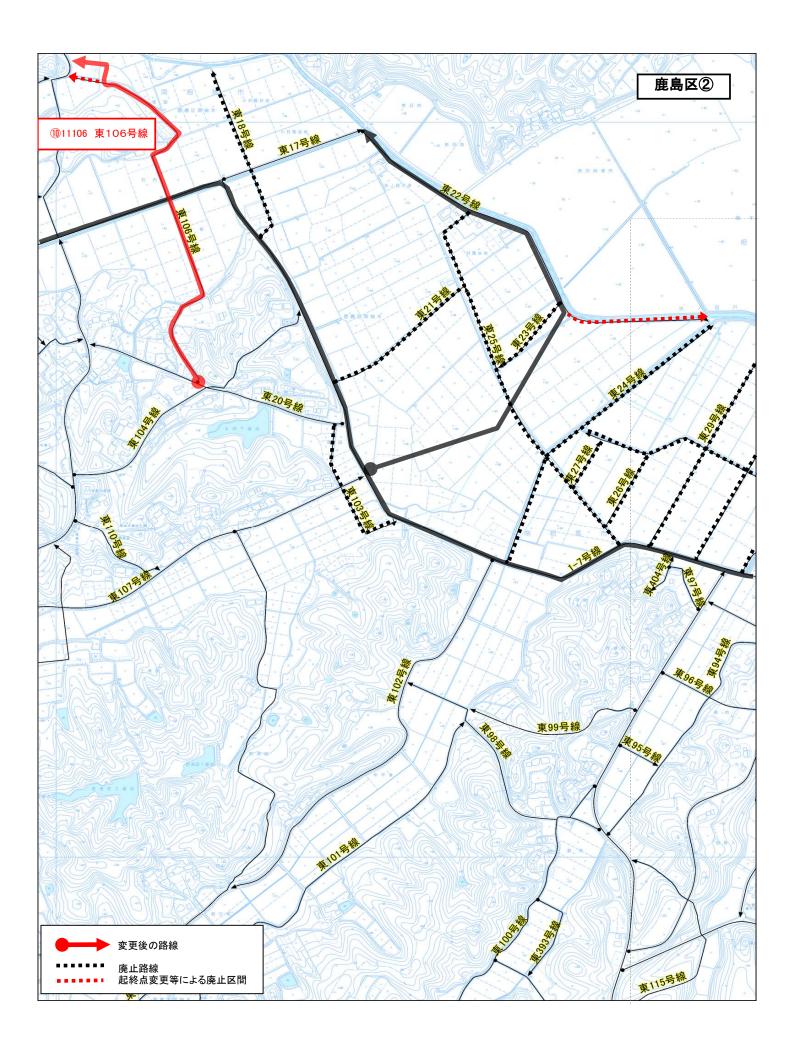

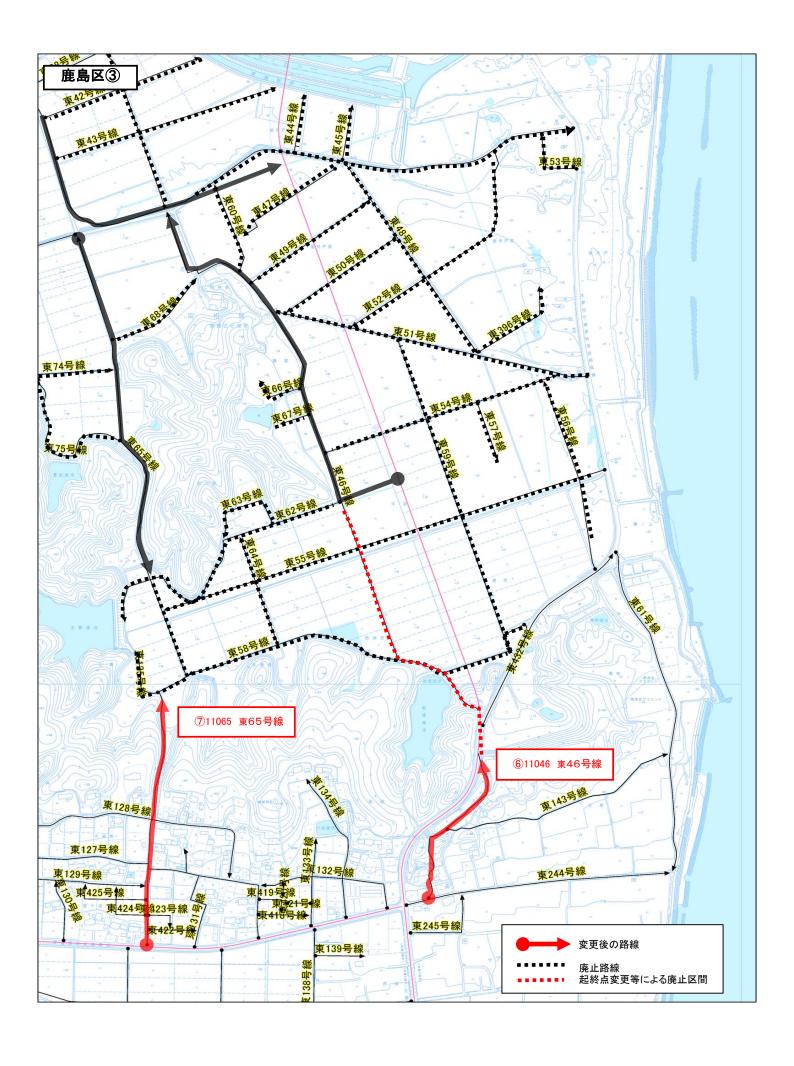

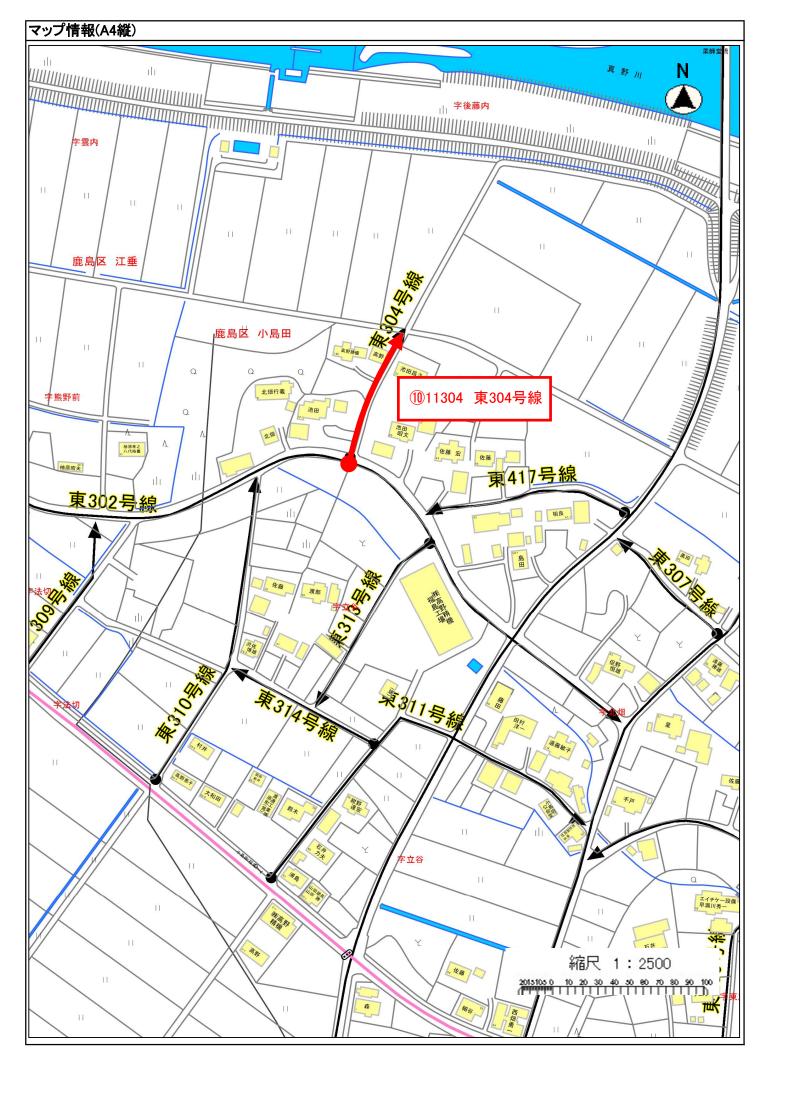

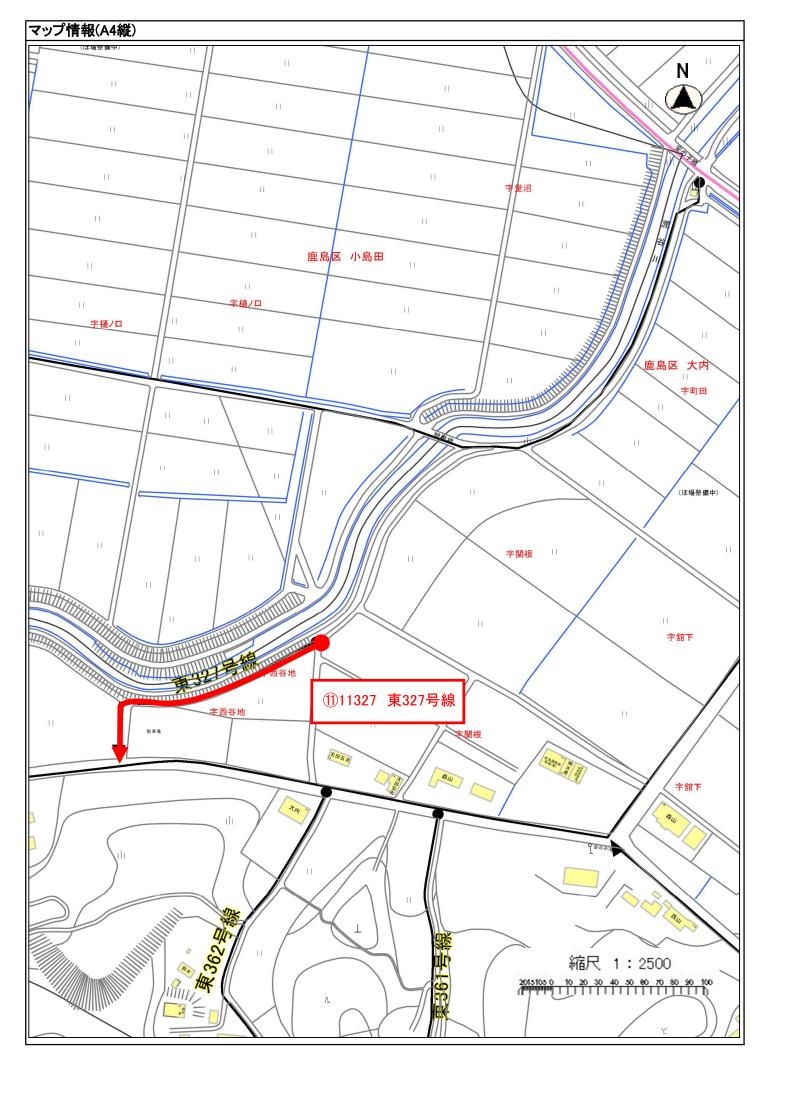

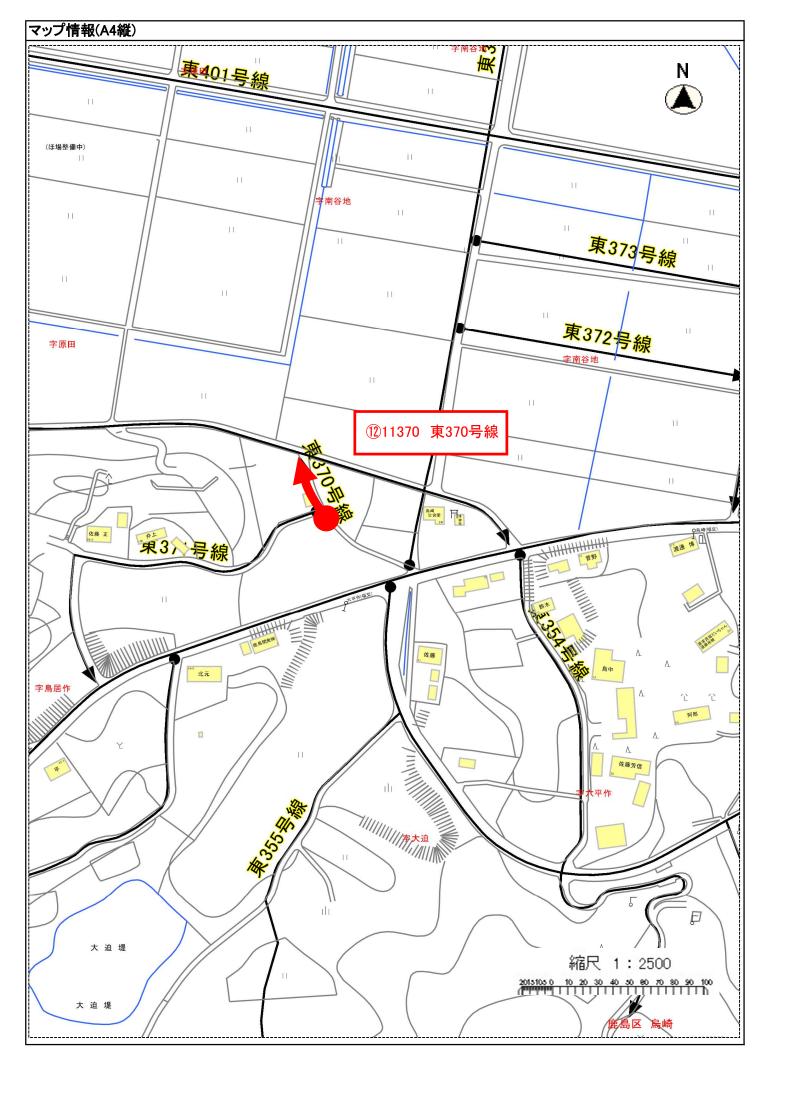

事務所	00 市 町 村	
設計書名	業務委託設計書 当初 1111111111	
変更回数	0	
事業名		
適用単価区分	1 実施単価	
適用単価地区	71 S (相双1)地区	
単価適用日	00-07.10.01(0)	
T IM 2011	00 07.70.01(0)	
諸経費体系	4 業務委託	
ファイル名	11111111111当初 令和7年度 道路台帳整備	
7 / 1 / V II	当世代	前 世 代
	40	נים 🗀 וי
測量調査発注区分	00 建設コンサルタント	
冬期割増	00 冬期割増なし	
設計発注区分	00 建設コンサルタント	
旅費交通費区分	00 建設コンサルノント 03 率計上(上記以外)	
	03 学司工(工配以外)	

工種条件

<u> </u>		
条件	条件值	名称
A 水替費区分	0	水替費なし
	1	水替費あり
B 山林砂防工置き換え区分	0	山林砂防工置き換えなし
	1	山林砂防工置き換えあり
C 特殊勤務費[円]		

	費目・工種・施工名称など	数	量	単 位	単	価	金	額	備考
則量費									X1000
台帳作成業	務								Y1S41510110
道路台帳	整備								Y2S41510110
道路台	帳整備								Y3S41510110
	台帳整備								Y4S41510110
	現地踏査(道路台帳整備) 平地 耕地		0.72	km					SAD70 - 00 施工 第0 -0001号
	4 級基準点測量 原野 平地		1.0	式					SA265 - 00 施工 第0 -0002号
	4級水準測量(レベル等による) 耕地 道路外 平地		1.0	式					SA300 - 00 施工 第0 -0003号
	平面図作成(道路台帳整備) 縮尺1/500 平地		0.18	 km					SAD10 - 00 施工 第0 -0004号
	平面図ベクター化(道路台帳整備) 縮尺1/500 平地		0.0	km					SAD08 - 00 施工 第0 -0006号
	平面図ベクター補正(道路台帳整備) 縮尺1/500 平地								SAD09 00
	構造物調査記載(道路台帳整備)		0.32	km					施工 第0 -0008号 SAD14 - 00
			0.18	km					施工 第0 -0010号

測量及び試験費内訳表 90-0003

費目・工種・施工名称など	数量	単 位	単	価	金	額	備	考
公図作成(公図転写及び公図転写連続図作成)							SAD16 00	
	0.18	km					施工第位) -0011号
データ欄記入(道路台帳整備)							SAD40 00	
	4.20	km					施工第0) -0012号
交差点補正							V0001 00	
	15	ヶ所					施工第四) -0013号
構造物台帳作成(道路台帳整備) 現地調査あり							SAD46 00	
	0.0	式					施工第位) -0014号
道路台帳システム データ入力調書作成							Y4S41510)110
	4.91	k m						
調書補修正計画準備							V1013	
	1.0	k m					施工第位	-0015号
現地予備調査							V1003 00	
	1.0	k m					施工第四) -0016号
区間割設定及び修正							V1004 00	
	1.0						施工第0) -0017号
入力用区間データ作成							V1005 00	
	1.0	k m					施工第0) -0018号
面積求積(道路部・道路敷ほか)							V1006 00	
	1.0	k m					施工第四) -0019号
区間及び路線データ入力							V1007 00	
	1.0	k m					施工 第0	-0020号
データ計算・集計処理							V1008 00	
	1.0	k m					施工第0	-0021号

	費目・工種・施工名称など	数量	単位	単	価	金	額	備考
	; 道路台帳調書作成							V1009 00
		1.0	k m					- 施工 第0 -0022号表
	道路台帳図データセットアップ及びリンク							V1010 00
		1.0	k m					施工 第0 -0023号表
廃山	路線調書修正							Y4999
		1.0	路線					
	廃止路線の調書修正							V1011 00
		15	路線					施工 第0 -0024号表
打合せ								Y2\$41520110
打合も								Y3S41520110
打台	t							Y4S41520110
	 打合せ(測量業務) 打合せ回数3回							SA090 00
		1.0	式					施工 第0 -0028号表
旅費交通費								Z0011
			式					
電子成果物	作成費(F)							Z0014
			式					
直接経費計								
直接測量費計								

費目・工程	重・施工名称など	数	量	単 位	単	価	金	額	備	考
諸経費				式						
則量業務価格										
業務委託料 (まるめ)										
業務価格計										
肖費稅等相当 顛計				式						
系託費計										

名 称 ・ 規 格 な ど	数量	単位	単 価	金額	備考
現地踏査(道路台帳整係 ^{BAD70} ^{平地} ^{耕地}		km			施工 第0 -0001号表
測量技師 (外業) [55%]	1.000	Д			R1020
測量技師補 (外業) [55%]	1.000	Д			R1030
機械経費	1.500	%			#01
材料費	6.500	%			#01
变化率					+00
*** 単位当たり ***	1	km			
A=1 平地 B=3 耕地 C=3 1千台未満 / 1 2 時間					

名称・規格など	数量	単位	単 価	金 額	備考
4級基準点測量 SA265 原野 平地	1	式			施工 第0 -0002号表
測量技師 (外業) [55%]	5.500	人			R1020 6-0.5
測量技師補 (外業) [55%]	5.500	Α			R1030 6-0.5
測量助手 (外業) [55%]	7.000	Д			R1040
測量主任技師(内業) [55%]	1.000	Д			R5010
測量技師 (内業) [55%]	2.500	Д			R5020
測量技師補 (内業) [55%]	2.500	Д			R5030
測量助手 (内業) [55%]	1.000	Α			R5040
機械経費	2.500	%			#01
材料費	2.000	%			#01
通信運搬費	2.500	%			#01
精度管理費	9.000	%			#02
変化率					+00

名称・規格など	数量	単位	単	価	金額	備	考
作業量当たり						+00	
* * * 単位当たり * * *	1	式					
B=1 平地 C=2 伐採無し							
D=1 作業量(点) E=1 設計業務等標準積算基準 1 -	2 - 5						

名称・規格など	数量	単位	単 価	金 額	備考
4級水準測量(レベル SA300 開地 直路外 平地	等による)	式			施工 第0 -0003号表
測量技師 (外業) [55%]	0.400	人			R1020
測量技師補 (外業) [55%]	0.400	Д			R1030
測量助手 (外業) [55%]	0.700	Д			R1040
測量主任技師(内業) [55%]	0.100	Д			R5010
測量技師 (内業) [55%]	0.400	Д			R5020
測量技師補 (内業) [55%]	0.400	Д			R5030
材料費	3.500	%			#01
機械経費	2.500	%			#01
通信運搬費	1.000	%			#01
精度管理費	9.000	%			#02
変化率					+00
1式当たり					+00

名称・規格など		単位	単	価	 金 額	
*** 単位当たり ***	· 如 · 星 · · · · · · · · · · · · · · · ·	式	T	, put	<u></u> BX	, m - 7
A=2 4級水準測量(レベル等による) B=3 耕地 C=5 道路外 平地 D=3.2 作業量(km) E=1 設計業務等標準積算基準 1 - 3						
*******	* * * * * * * * *	* * * * *	* * * * * * *	* * * *	* * * * * * *	*****
平面図作成(道路台帳整 ^{SAD10} ^{縮尺 1 / 5 0 0} ^{平地}	怪備)	km				施工 第0 -0004号表
現地測量(道路台帳整備) 原野 縮尺1/500 平地	1.000	式				SA182 施工 第0-0005号表
補正						+00
*** 単位当たり ***	1	km				
A=1 縮尺1/500 B=1 平地 C=4 原野 D=1 片側補正なし						

名称・規格など	数 量	単位	単 価	金額	備考
現地測量(道路台帳整像 ^{SA182} ^{原野} ^{縮尺 1 / 5 0 0 平地}	前)	式			施工 第0 -0005号表
測量技師 (外業) [55%]	4.000	人			R1020
測量技師補 (外業) [55%]	8.500	Д			R1030
測量助手 (外業) [55%]	8.000	Д			R1040
測量技師 (内業) [55%]	2.500	人			R5020
測量技師補 (内業) [55%]	7.500	人			R5030
機械経費	8.000	%			#01
通信運搬費	1.500	%			#01
材料費	3.000	%			#01
精度管理費	5.000	%			#02
変化率を乗じた額					+00
作業量当り					+00
*** 単位当たり ***	1	式			

名 称 ・ 規 格 な ど	数量	単位	単 価	金額	備考
A=4 原野 B=5 縮尺1/500 平地 C=0.05 作業量(km2)					
********	* * * * * * * *	* * * *	* * * * * * * * * *	* * * * * * * * *	* * * * * * * * * *
平面図ベクター化(道路 ^{SADO8} ^{縮尺1 / 5 0 0} ^{平地}	各台帳整体 1	k m			施工 第0 -0006号表
平面図ベクター化(道路台帳整備) 耕地 縮尺1/500 平地	1.000	式			SA570 施工 第0-0007号表
補正					+00
*** 単位当たり ***	1	km			
A=1 縮尺1/500 B=1 平地 C=3 耕地 D=1 片側補正なし					

名称・規格など	数 量	単位	単価	金額	備考
平面図ベクター化(道路 SA570 ^{耕地} 縮尺1/500 平地	各台帳整 律	前) 式			施工 第0 -0007号表
測量技師 (内業) [55%]	2.000	Д			R5020
測量技師補 (内業) [55%]	5.500	Д			R5030
機械経費	5.300	%			#01
材料費	3.200	%			#01
変化率を乗じた額					+00
作業量当り					+00
*** 単位当たり ***	1	茳			
A=3 耕地 B=5 縮尺1/500 平地 C=0.05 作業量(km2)					

名 称 ・ 規 格 な ど	数量	単位	単価	金額	備考
平面図ベクター補正(j					施工 第0 -0008号表
SAD09 縮尺1/500 平地	1	km			
平面図ベクター補正(道路台帳整備) 耕地 縮尺1/500 平地	1.000	式			SA571
間パエノ300 平地					施工 第0-0009号表
補正					+00
*** 単位当たり ***	1	km			
A=1 縮尺1/500 B=1 平地 C=3 耕地 D=1 片側補正なし					

名 称 ・ 規 格 な ど	数量	単位	単 価	金額	備考
平面図ベクター補正(j SA571 ^{耕地} 縮尺1 / 5 0 0 平地	道路台帳型 1	隆備) 式			施工 第0 -0009号表
測量技師 (内業) [55%]	1.500	人			R5020
測量技師補 (内業) [55%]	4.500	Д			R5030
機械経費	5.300	%			#01
材料費	3.200	%			#01
変化率を乗じた額					+00
作業量当り					+00
*** 単位当たり ***	1	式			
A=3 耕地 B=5 縮尺1/500 平地 C=0.05 作業量(km2)					

名称 ・規格など	数量	単位	単循	i	至 額	備	
構造物調査記載(道路台 ^{SAD14}	台帳整備)	km				施工	第0 -0010号表
測量技師補 (外業) [55%]	0.100	Д				R1030	
測量助手 (外業) [55%]	0.100	Д				R1040	
測量技師補 (内業) [55%]	0.200	人				R5030	
測量助手 (内業) [55%]	0.600	人				R5040	
測量補助員 (外業) [65%]	0.500	Д				R1090	
機械経費	3.000	%				#01	
材料費	1.500	%				#01	
*** 単位当たり ***	1	km					

名 称 ・ 規 格 な ど	数量	単 位	単	価	金	額	備	
公図作成(公図転写及び ^{SAD16}	公図転写	連続図	作成)				施工	第0 -0011号表
測量技師補 (外業) [55%]	0.300	Д					R1030	
測量助手 (外業) [55%]	0.300	Д					R1040	
測量技師補 (内業) [55%]	0.900	Д					R5030	
測量助手 (内業) [55%]	0.900	Д					R5040	
機械経費	1.000	%					#01	
材料費	2.000	%					#01	
*** 単位当たり ***	1	km						
* * * * * * * * * * * * * * * * * * * *	* * * * * * * *	****	* * * * * *	* * * *	****	* * *	* * *	* * * * * * *
データ欄記入(道路台ば SAD40	長整備) 1	km					施工	第0 -0012号表
測量技師補 (内業) [55%]	0.500	Α					R5030	
測量助手 (内業) [55%]	1.500	Α					R5040	
*** 単位当たり ***	1	km						

名 称 ・ 規 格 な ど	数量	単 位	単 価	金 額	備考
交差点補正 ‱1	1	ケ所			施工 第0 -0013号表 特単単価適用日:07年10月01日
測量技師 (内業) [55%]	0.06	Д			R5020
測量技師補 (内業) [55%]	0.55	Д			R5030
測量助手 (内業) [55%]	0.2	Д			R5040
*** 単位当たり ***	1	ヶ所			

名称・規格など	数量	単位	単 価	金額	備考
構造物台帳作成(道路台 ^{BAD46} ^{現地調査あり}	分帳整備) 1	式			施工 第0 -0014号表
測量技師補 (内業) [55%]	0.300	Д			R5030 0.3*1
測量助手 (内業) [55%]	0.500	Д			R5040 0.5*1
測量技師補 (外業) [55%]	0.150	Д			R1030 0.15*1
測量助手 (外業) [55%]	0.150	Д			R1040 0.15*1
測量補助員 (外業) [65%]	0.150	Α			R1090 0.15*1
機械経費	3.500	%			#01
材料費	5.000	%			#01
*** 単位当たり ***	1	式			
A=1 現地調査あり B=1 箇所数					

名称・規格など	数量	単位	単	価	金	額	備考
調書補修正計画準備	10	k m					施工 第0 -0015号表 特単単価適用日:07年10月01日
測量技師 (内業) [55%]	2	Д					R5020
測量技師補 (内業) [55%]	4	Д					R5030
*** 合 計 ***	10	k m					
*** 単位当たり ***	1	k m					
*******	*****	* * * *	* * * * * *	***	* * * * *	* * *	*****
現地予備調査	10	k m					施工 第0 -0016号表 特単単価適用日:07年10月01日
測量技師補 (外業) [55%]	8.0	Α					R1030
往復交通費(ライトパン運転)	6.0	В					T1850
*** 合 計 ***	10	k m					
*** 単位当たり ***	1	k m					

名称・規格など	数量	単 位	単 価	金 額	備考
区間割設定及び修正 ^{v1004}	10				施工 第0 -0017号表 特単単価適用日:07年10月01日
測量技師 (内業) [55%]	9.0	Α			R5020
測量技師補 (内業) [55%]	9.0	Α			R5030
雑材料	3.0	%			#01
*** 숨 計 ***	10				
*** 単位当たり ***	1				
* * * * * * * * * * * * * * * * * * * *	* * * * * * * *	****	* * * * * * * *	* * * * * * * * *	* * * * * * * * * *
入力用区間データ作成 v1005	10	k m			施工 第0 -0018号表特単単価適用日:07年10月01日
測量技師補 (内業) [55%]	5.0	Α			R5030
維材料	3.0	%			#01
*** 合 計 ***	10	k m			
*** 単位当たり ***	1	k m			

名称・規格など	数量	単 位	単	価	金	額	備考
面積求積(道路部・道路	各敷ほか) 10	k m					施工 第0 -0019号表 特単単価適用日:07年10月01日
測量技師 (内業) [55%]	3.0	Д					R5020
測量技師補 (内業) [55%]	10.0	Д					R5030
雑材料	3.0	%					#01
*** 合 計 ***	10	k m					
*** 単位当たり ***	1	k m					
*******		****	* * * * * *	***	****	* * *	*****
区間及び路線データ入力	10	k m					施工 第0 -0020号表 特単単価適用日:07年10月01日
測量技師補 (内業) [55%]	4.0	Д					R5030
維材料	3.0	%					#01
*** 合 計 ***	10	k m					
*** 単位当たり ***	1	k m					

名称・規格など	数 量	単位	単(西	金	額	備考
データ計算・集計処理	10	k m					施工 第0 -0021号表 特単単価適用日:07年10月01日
測量技師 (内業) [55%]	8.0	Α					R5020
測量技師補 (内業) [55%]	8.0	Α					R5030
維材料	3.0	%					#01
*** 合 計 ***	10	k m					
*** 単位当たり ***	1	k m					
*******	*****	* * * *	* * * * * *	* *	* * * * *	* * *	*****
道路台帳調書作成 ^{v1009}	10	k m					施工 第0 -0022号表 特単単価適用日:07年10月01日
測量技師 (内業) [55%]	1.0	Д					R5020
測量技師補 (内業) [55%]	3.0	Д					R5030
雑材料	3.0	%					#01
*** 合 計 ***	10	k m					
*** 単位当たり ***	1	k m					

名称・規格など	数量	単 位	単	価	金	額	備	
道路台帳図データセット			ンク)-0023号表
V1010	10	k m					特単単価	適用日:07年10月01日
 測量技師補 (内業) [55%]	5.0	<u> </u>					R5030	
[05 0 0]	3.0							
維材料							#01	
	3.0	%						
*** 合 計 ***	10	k m						
 * * * 単位当たり * * *	1	k m						
*****	* * * * * * * *	* * * * *	* * * * *	* * * * *	****	***	* * * * *	* * * * * *
 廃止路線の調書修正 							施工第)-0024号表
	10	路線					特単単価	適用日:07年10月01日
調書補修正計画準備							V10111	
胸音物修止引画学佛	1.0	業務						
							施工第)-0025号表
廃止に伴う調書データ修正	10	路線					V10112	
							施工第)-0026号表
台帳調書データセットアップ	1	業務					V10113	
	·	75.77					施工第)-0027号表
*** 合 計 ***	10	路線						
*** 単位当たり ***	1	路線						
		<u> </u>						

名 称 ・ 規 格 な ど	数量	単位	単 価	金額	備考
調書補修正計画準備	1	業務			施工 第0 -0025号表特単単価適用日:07年10月01日
測量技師 (内業) [55%]	0.5	Д			R5020
*** 単位当たり ***	1	業務			
*******		* * * *	*****	******	*****
廃止に伴う調書データ(1)	》正 10	路線			施工 第0 -0026号表 特単単価適用日:07年10月01日
測量技師 (内業) [55%]	0.5	Д			R5020
測量技師補 (内業) [55%]	1.5	Д			R5030
雑材料	3.0	%			#01
*** 合 計 ***	10	路線			
*** 単位当たり ***	1	路線			

名称・規格など		単位	単 価	金額	備考
台帳調書データセットフ ^{V10113}	アップ	業務			施工 第0 -0027号表 特単単価適用日:07年10月01日
測量技師補 (内業) [55%]	1.0	Д			R5030
維材料	3	%			#01
*** 単位当たり ***	1	業務			
* * * * * * * * * * * * * * * * * * * *	*****	* * * *	****	* * * * * * * * *	* * * * * * * * *
打合せ(測量業務) ^{SA090} 打合せ回数3回	1	式			施工 第0 -0028号表
基準日額(測量主任技師) 直接人件費 [55%]	1.500	日			R5010
基準日額(測量技師) [55%]	1.000	日			R5020
基準日額(測量技師補) [55%]	0.500	日			R5030
*** 単位当たり ***	1	式			
A=3 打合せ回数(2以上の整数値) B=1 設計業務等標準積算基準 1 - 2	2 - 1				

令和7年度 道路台帳未整備箇所一覧表【全体】

番号	区別	路線番号	路線名	種別	CAD データ	延長 (m)	現地踏査 (m)	うち測量延 長(m)	うち紙有延 長(m)	うちCAD有 延長(m)	紙データ	データ欄記入のみ	交差点 補正 (箇所)	構造物 台帳 (箇所)	台帳	備考
1	原町区		下太田工業団地3号	新規	0	318.4	318.4			318.4			2			
2	小高区		岡田·南小高線	新規		223.5	223.5						1		0	
3	小高区	20406	大井野馬道線	変更		697.0						697.8	1			
4	小高区	20410	大井上山畑宣	変更		672.8	67.0	67.0				605.8	1			
(5)	鹿島区	11008	東8号線	変更		170.0						107.0				
6	鹿島区	11046	東46号線	変更		410.0						410.0	1			
7	鹿島区	11065	東65号線	変更		530.0						530	1			
8	鹿島区	11105	東105号線	変更		146.8						146.8	2			
9	鹿島区	11106	東106号線	変更		879.8	112.0	112.0				844.8	1			
10	鹿島区	11108	東108号線	変更		550.0						550.0	1			
111	鹿島区		東304号線	変更		88.8						88.8	1			
12	鹿島区		東327号線	変更		175.0						175	1			
(13)	鹿島区		東370号線	変更		45.7						45.7	1			
						4,907.8	720.9	179.0	0.0	318.4		4201.7	15.0	0.0		(上匹),亦亩粉旱

平面図 平面図 平面図 ベクター化 ベクター補正

(上段):変更数量

(下段):当初委託数量

市道路線調書

廃止路線

廃止路線					単位: m
路線番号	路線名	起 点	終点	総延長	敷地の幅員
650	矢川原西内線	原町区矢川原字西内395番1地先	原町区矢川原字高掛270番1地先	584.2	3.5~4.0
11137	東137号線	鹿島区南海老字西畑309番地先	鹿島区北海老字林崎33番地先	717.2	3.0~11.6
11138	東138号線	鹿島区南海老字豊前屋敷315番地先	鹿島区南海老字下沖325番地先	323.3	4.0~6.4
11139	東139号線	鹿島区南海老字豊前屋敷318番地先	鹿島区南海老字西畑318番地先	74.3	4.0~4.3
11140	東140号線	鹿島区南海老字蛇橋338番地先	鹿島区大内字石内113番地先	1,975.4	3.0~10.0
11232	東232号線	鹿島区北右田字柳町637番地先	鹿島区北右田字駄子田578番地先	487.5	4.0~6.7
11235	東235号線	鹿島区北右田字大橋642番地先	鹿島区北右田字東柳町599番地先	421.8	4.0~6.8
11236	東236号線	鹿島区北右田字塔場690番地先	鹿島区北右田字荒屋敷715番地先	456.6	3.4~6.5
11237	東237号線	鹿島区北右田字荒屋敷701番1地先	鹿島区北右田字沼田714番地先	185.9	3.0~3.0
11238	東238号線	鹿島区北右田字八龍町710番1地先	鹿島区北右田字沼田701番1地先	324.0	3.3~4.0
11239	東239号線	鹿島区北右田字桶師屋11番地先	鹿島区北右田字桶師屋693番1地先	77.7	3.2~5.1
11240	東240号線	鹿島区北右田字桶師屋695番地先	鹿島区北右田字桶師屋29番地先	113.1	3.5~3.5
11241	東241号線	鹿島区北右田字桶師屋701番地先	鹿島区北右田字桶師屋700番地先	166.1	4.3~4.8
11242	東242号線	鹿島区北右田字北染師15番1地先	鹿島区北右田字北染師5番地先	244.9	3.0~6.0
11243	東243号線	鹿島区北右田字沼田1番地先	鹿島区北右田字横堀158番地先	558.6	3.5~4.6

【特記仕様書】

【第1章】総則

第1条 (適用範囲)

道路台帳整備業務委託 本仕様書は に適用する

第2条 (準拠する法令等)

本業務は、本仕様書によるほか、下記に記載する各種法令規定に基づいて行うものとする。

(2) 地方道路譲与税法

(3) 道路構造令

(1) 地方交付税法 (4) 道路法施行令

(5) 道路法施行規則

(6) 道 路 法

(7) その他関係法律・規則・通達等

第3条 (目的)

本業務は道路台帳整備を目的とし、必要な精度を確保及び台帳管理システムに移行可能な 道路台帳データを作成するものである。

第4条 (疑義)

この仕様書の各項について, 疑義又は定めのない事項が生じた場合は、南相馬市長(以下 「甲」という。) と受託者(以下「乙」という。) で協議し、乙は甲の指示に従うものとす る。

第5条 (場所)

本業務の対象となる位置は、別途位置図に示すとおりである。

【第2章】業務内容

福島県 南相馬市原町区下太田地内外 1. 位置

2. 業務数量 L = 4.91 k m

【第3章】作業条件及び内容

1. 図面の構成

- ・ 平面図、平面図 (基図) 及び公図の3種類とし縮尺は500分の1で公図の縮尺は、 原本どおりとする。
- ・図面は修正路線については既設原図の修正とし、新規路線については数値地形図化 (ベクトルトレースCAD)にする。

平面図の作成

現況欄 … 凡例(図式)を明記し、図示する。

構造物図欄… 道路構造物すべて種類別(集水桝、暗渠、擁壁等)に作成し、平面図と

断面図を図示する。

横断暗渠の場合の延長は、構造物図に図示する。 県土木図集にあるものは、記号で旗上げをする。

横断図欄 … 標準的な断面で形状が変わる場合は2断面とする。

(道路敷、舗装構成及び構造物の名称を表示)

データ欄 … 算出されたデータを基にデータ欄に記載する。

平面図 (基図) の作成

新規路線の図面はCAD化なので、レイヤで区分けをする。〔平面図 ⇔ 平面図 (基図)〕

・現況欄に区画線、デリネータ、境界線及び地番、境界杭間の実測距離を明示する。

2. 作業内容

・現地踏査業務の目的を十分に理解し、作業の要点を調査する。

・ 基準点測量 補正対象区間の平面図作成のための基準点測量を行う。

・ 従来図修正 工事用図面及び現地出来形を照合調査し、修正して数値図化 (ベクトルCAD)する。

・ 平面図作成 補正対象区間の現地測量を実施し、CADデータ平面図を作成する。

・ 平面図ベクター補正 既ベクトルデータを測量設計成果に基づき補正し、平面図化する。

• 構造物調査記載 構造物の平面、断面、延長及び標識等の調査を行ない平面図に記載する。

・ 公図等作成 各平面図に該当する公図、または地積図等を転写する。

・ 求積図作成(道路部) 道路部を各区間毎に道路部の各要素毎の面積及び幅員を算出し、記載する。

・ データ欄記入 算出されたデータをデータ欄に記載する。

構造物台帳作成 橋梁、トンネル、踏切道、シェッド類の台帳を作成する。

- ・ 台帳調書作成 各区間毎のデータを調書(管理システム)に入力するものとし、作成 すべき調書は次のとおりとする。
 - 1) 道路台帳
 - 2) 実延長調書
 - 3) 実延長総括表
 - 4) 道路施設台帳
 - 5) 道路現況 (総括) 台帳・検査票 【道路法第77条】
 - 6) 道路現況(独立専用自歩道) 台帳·検査票 【道路法第77条】
 - 7) 道路現況(部分自歩道)台帳・検査票 【道路法第77条】
 - 8) 橋梁現況 (総括) 台帳・検査票 【道路法第77条】
 - 9) トンネル現況 (総括) 台帳・検査票 【道路法第77条】
 - 10) 踏切道現況 (総括) 台帳・検査票 【道路法第77条】
 - 11) 橋梁現況台帳
 - 12) トンネル現況台帳
 - 13) 鉄道との交差施設現況台帳
 - 14) 路線延長一覧表
 - 15) 路線舗装別一覧表
 - 16) 交通安全施設の現況調書
 - 17) 路線歩道一覧表
 - 18) 歩道施設台帳
 - 19) 橋梁の数値に関する調べ
 - 20) 道路橋梁費基礎数值調查表
 - 21) 道路橋梁数値台帳
 - 22) 地方交付税(道路橋梁費) 算定基礎資料
 - 23) 増減の内訳
 - 24) 道路橋梁費の測定単位の増減事由調(附表1)
 - 25) 道路橋梁費の測定単位の増減事由調(附表2)
 - 26) 地方道路讓与税·自動車重量讓与税調查票
- 平面図基図の登録 ベクトルCADで作成した平面図基図を道路台帳システムに登録する。
- ・ 認定路線網図データの修正 起終点の変更・路線形状の変更・新規認定路線・廃止路線について 道路台帳システムの認定路線網図データを修正・登録し、調書 データとリンクさせる。

【第4章】その他

本仕様書に定めない事項については、両者協議の上決定する。

第1条 (成果品)

提出すべき成果品及び提出部数は、下記のとおりである。

名称	規格	部数	備考
図面 1	デルミナSS-P	1	製本(青図)
図面 2	A3	1	図面1をA3に縮小したもの
原図	410×700	1	マットフィルム
変更箇所が記載されている図面		1	交付税検収用
CADデータ	CD-ROM	1	上記の作成図面データー式
道路台帳調書		1	指定する調書を印刷
道路台帳調書データ		1	道路台帳システムにセットアップ

第2条 (成果品の管理及び帰属)

成果品は、すべては発注者に帰属するものとし、納入された成果品に故意又は過失による誤りがあった場合は、監督員の指示により速やかに修正するものとする。